

- LEGENDA**
- Optyczna czujka dymu, punktowa, adresowalna, analogowa z izolatorem zwarć
  - Ręczny ostrzegacz pożarowy adresowalny z izolatorem zwarć
  - Moduł kontrolno-sterujący adresowalny z izolatorem zwarć
    - 1 wyjście przekątnikowe 30V
    - 2 wejścia
  - Moduł kontrolno-sterujący 230V, adresowalny z izolatorem zwarć
    - 1 wyjście przekątnikowe 230V
    - 2 wejścia
  - Centrala systemu sygnalizacji pożaru SSP WG ODRĘBNEGO OPRACOWANIA
  - sitownik klapy przeciwpożarowej 15VA/230VAC klapy wg projektu sanitarnego
  - Szafa zasilająca sterująca systemem zapobiegania zadyminowaniu szyby windowego /szczegóły w projekcie sanitarnym/ granica opracowania branży elektrycznej: zasilanie i sterowanie SZSO

**APA**  
Pracownia  
Architektoniczna  
PROJEKTI

jednostka projektowa

APA-PROJEKT Pracownia Architektoniczna  
83-110 TCZEW, ul. Sportowa 2/2  
TEL. 58 532 40 82

**ZAKŁAD ELEKTRYCZNY**  
Mirosław Nirmberg  
ul. C. K. Norwida, 35, 83-110 Tczew  
tel.: 58 531 64 74, e-mail: zakladelektryczny@poczta.onet.pl

projektant:  
inż. Mirosław Nirmberg Nr uprawnień: 220/Gd/2002

sprawdzający:  
mgr inż. Remigiusz Bzowski Nr uprawnień: POM/0017/P00E/12

inwestor:  
**WOJEWÓDZKI SZPITAL ZESPÓŁONY**  
w Elblągu 82-300 Elbląg,  
ul. Królewicka 146

nazwa zadania/nr umowy:  
„Dostosowanie budynków szpitala do obowiązujących przepisów przeciwpożarowych - zaprojektowanie instalacji zapobiegającej zadyminowaniu - szyby windowe nr 5 w budynku A wraz z wydzielaniem strefy pożarowej na każdej kondygnacji”  
Umoowa 344Pu/2016

nazwa i adres obiektu budowlanego:  
**PRZEBUDOWA BUDYNKU OPIEKI ZDROWOTNEJ**  
82-300 Elbląg, ul. Królewicka 146, dz. nr 6/4, obręb 6


tytuł rysunku:  
**Budynek A - Łącznik E - PARTER NISKI**


nr rysunku: **E-01** branża: ELEKTRYCZNA


etap projektowania: **BUD** data oprac.: **SIERPIEŃ 2016** skala: **1:100**





LEGENDA


- 


000  
Optyczna czujka dymu, punktowa, adresowalna, analogowa z izolatorem zwarć,
- 

000  
Ręczny ostrzegacz pożarowy adresowalny z izolatorem zwarć
- 

000  
Moduł kontrolno-sterujący adresowalny z izolatorem zwarć  
- 1 wyjście przekaźnikowe 30V  
- 2 wejścia
- 

000  
Moduł kontrolno-sterujący 230V, adresowalny z izolatorem zwarć  
- 1 wyjście przekaźnikowe 230V  
- 2 wejścia
- 

Centrala systemu sygnalizacji pożaru SSP WG ODREBNEGO OPRACOWANIA
- 

siłownik klapy przeciwpożarowej 15VA/230VAC klapa wg projektu sanitarnego
- 

SZS0 Szafa zasilająco sterująca systemem zapobiegania zadymieniu szybu windowego /szczegóły w projekcie sanitarnym/ granica opracowania branży elektrycznej: zasilanie i sterowanie SZS0

APA

Pracownia Architektoniczna

PROJEKT

jednostka projektowa

APA-PROJEKT Pracownia Architektoniczna

83-110 TCZEW, ul. Sportowa 2/2

TEL. 58 532 40 82

ZAKŁAD ELEKTRYCZNY

Miroslaw Nirnberg

ul. C. K. Norwida 35; 83-110 Tczew

tel.: 58 531 64 74, e-mail: zakladelektryczny@poczta.onet.pl

projektant:

inż. Miroslaw Nirnberg

Nr uprawnień: 220/Gd/2002

sprawdzający:

mgr inż. Remigiusz Bzowski

Nr uprawnień: POM/0017/P00E/12

inwestor:

WOJEWÓDZKI SZPITAL ZESPOŁONY

w Elblągu82-300 Elbląg,

ul. Królewiecka 146

nazwa zadania/nr umowy:

„Dostosowanie budynków szpitala do obowiązujących przepisów przeciwpożarowych - zaprojektowanie instalacji zapobiegającej zadymieniu - szyb windowy nr 5 w budynku A wraz z wydzieleniem strefy pożarowej na każdej kondygnacji”

Umowa 34/Pu/2016

nazwa i adres obiektu budowlanego:

PRZEBUDOWA BUDYNKU OPIEKI ZDROWOTNEJ

82-300 Elbląg, ul. Królewiecka 146, dz. nr 6/4, obręb 6

tytuł rysunku:

Budynek A - Łącznik E - 1 piętro

nr rysunku:

E-03

branża: ELEKTRYCZNA

etap projektowania:


BUD

data oprac.:

SIERPIEŃ 2016


skala:

1:100

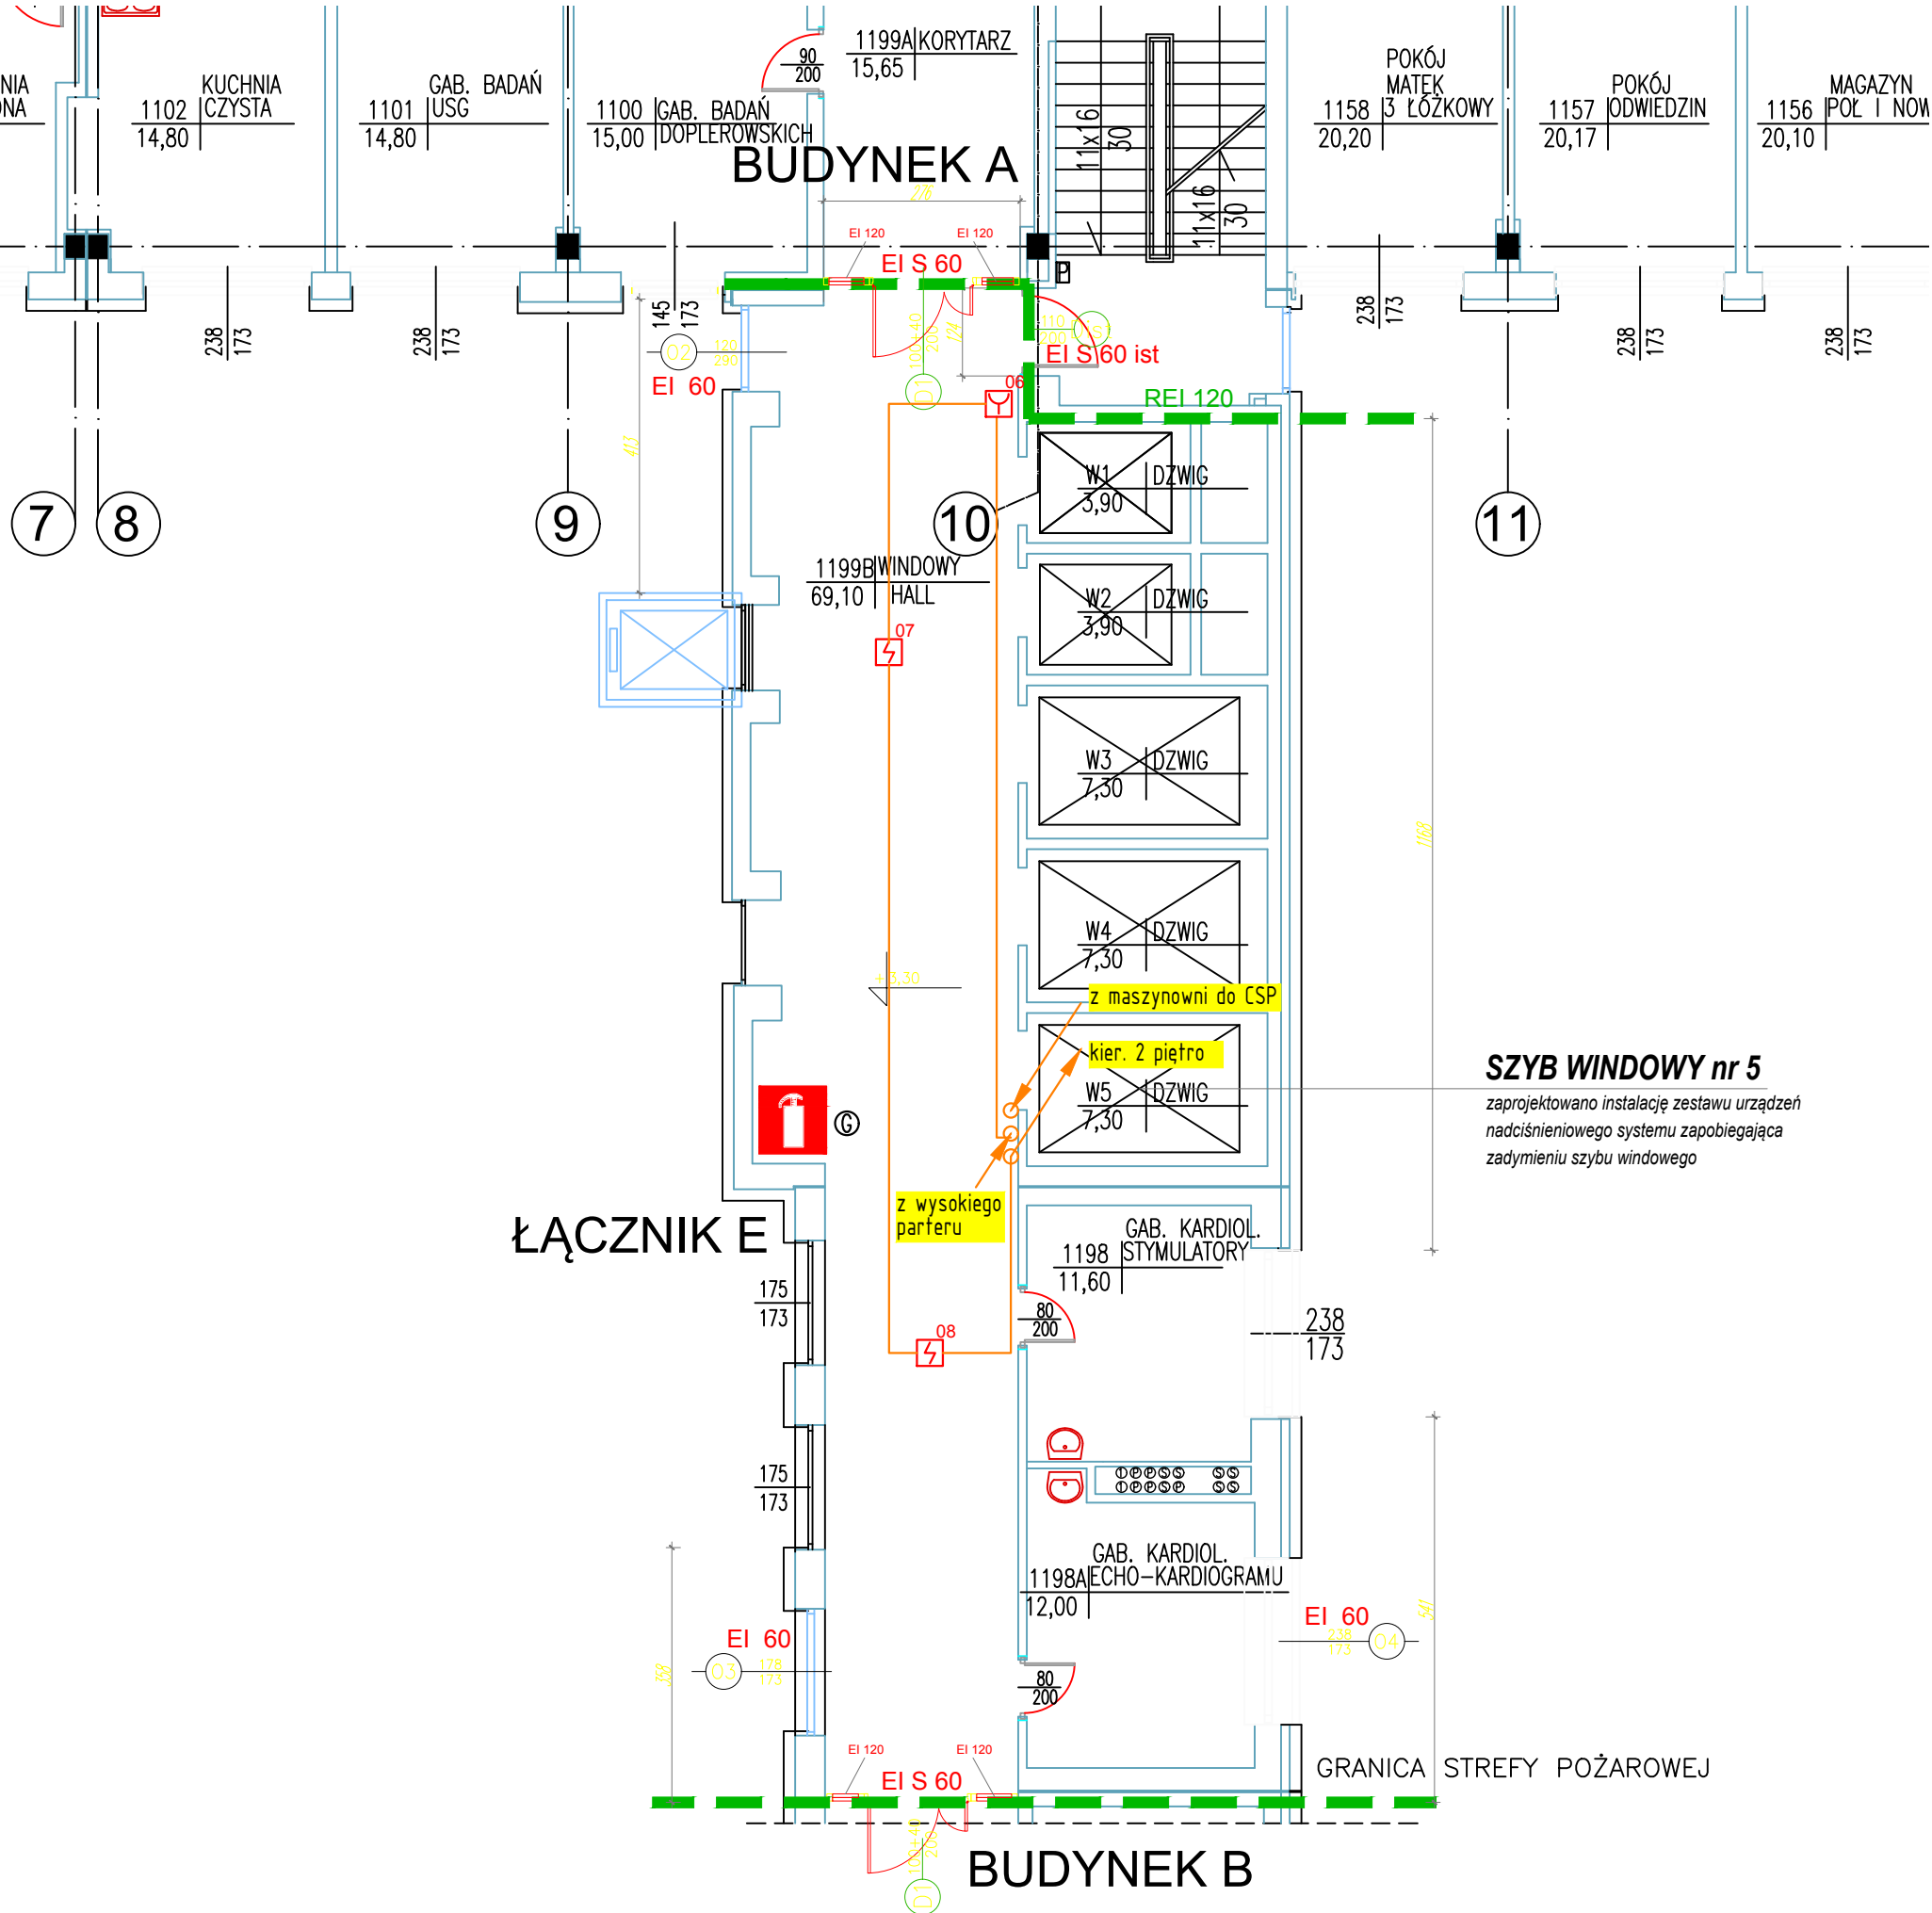





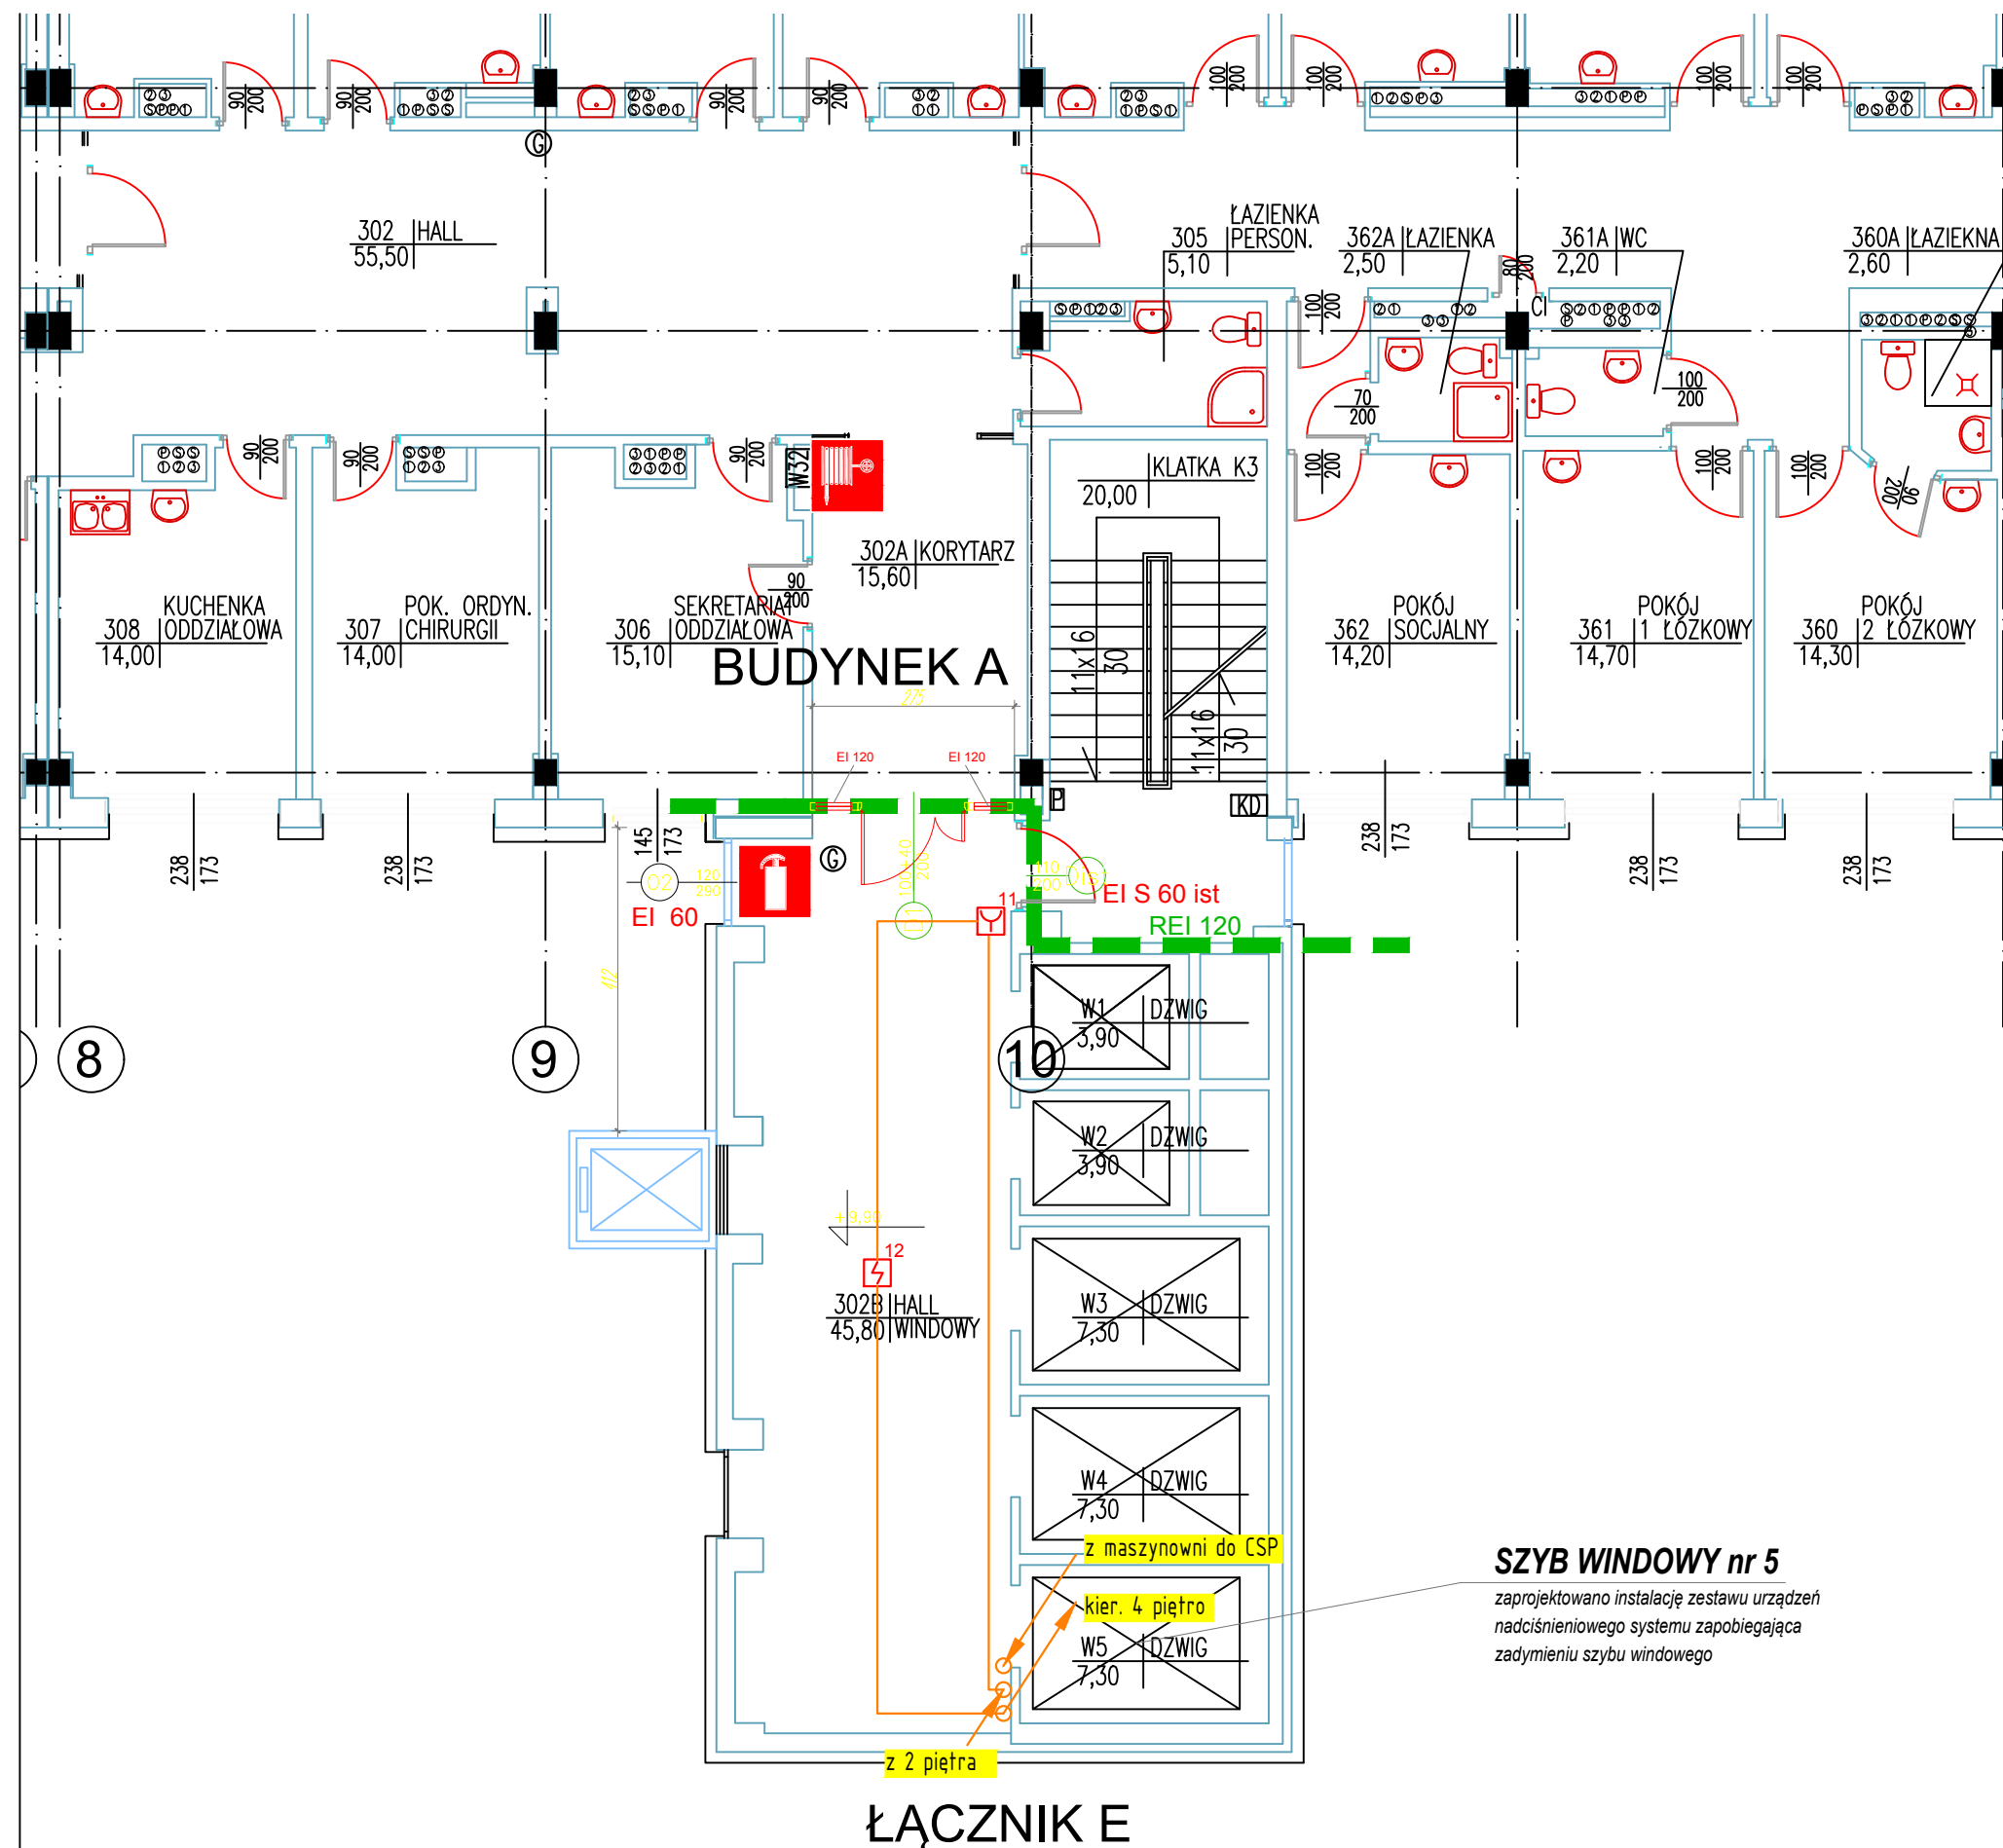

# LEGENDA

- Optyczna czujka dymu, punktowa, adresowalna, analogowa z izolatorem zwarć,
- Ręczny ostrzegacz pożarowy adresowalny z izolatorem zwarć
- Moduł kontrolno-sterujący adresowalny z izolatorem zwarć
  - 1 wyjście przekaźnikowe 30V
  - 2 wejścia
- Moduł kontrolno-sterujący 230V, adresowalny z izolatorem zwarć
  - 1 wyjście przekaźnikowe 230V
  - 2 wejścia
- Centrala systemu sygnalizacji pożaru SSP WG ODREBNEGO OPRACOWANIA
- siłownik klapy przeciwpożarowej 15VA/230VAC klapa wg projektu sanitarnego
- Szafa zasilająca sterująca systemem zapobiegania zadymieniu szybu windowego /szczegóły w projekcie sanitarnym/ granica opracowania branży elektrycznej: zasilanie i sterowanie SZSO

APA

Pracownia Architektoniczna

PROJEKT

jednostka projektowa

APA-PROJEKT Pracownia Architektoniczna

83-110 TCZEW, ul. Sportowa 2/2

TEL. 58 532 40 82

ZAKŁAD ELEKTRYCZNY

Miroslaw Nirnberg

ul. C. K. Norwida 35; 83-110 Tczew

tel.: 58 531 64 74, e-mail: zakladelektryczny@poczta.onet.pl

projektant:

inż. Miroslaw Nirnberg

Nr uprawnień: 220/Gd/2002

sprawdzający:

mgr inż. Remigiusz Bzowski

Nr uprawnień: POM/0017/P00E/12

inwestor:

WOJEWÓDZKI SZPITAL ZESPOLONY

w Elblągu82-300 Elbląg,

ul. Królewiecka 146

nazwa zadania/nr umowy:

„Dostosowanie budynków szpitala do obowiązujących przepisów przeciwpożarowych - zaprojektowanie instalacji zapobiegającej zadymieniu - szyb windowy nr 5 w budynku A wraz z wydzieleniem strefy pożarowej na każdej kondygnacji”

Umowa 34/Pu/2016

nazwa i adres obiektu budowlanego:

PRZEBUDOWA BUDYNKU OPIEKI ZDROWOTNEJ

82-300 Elbląg, ul. Królewiecka 146, dz. nr 6/4, obręb 6

tytuł rysunku:

Budynek A - Łącznik E - 3 piętro

nr rysunku:

E-05

branża: ELEKTRYCZNA

etap projektowania:


BUD

data oprac.:

SIERPIEŃ 2016

skala:

1:100

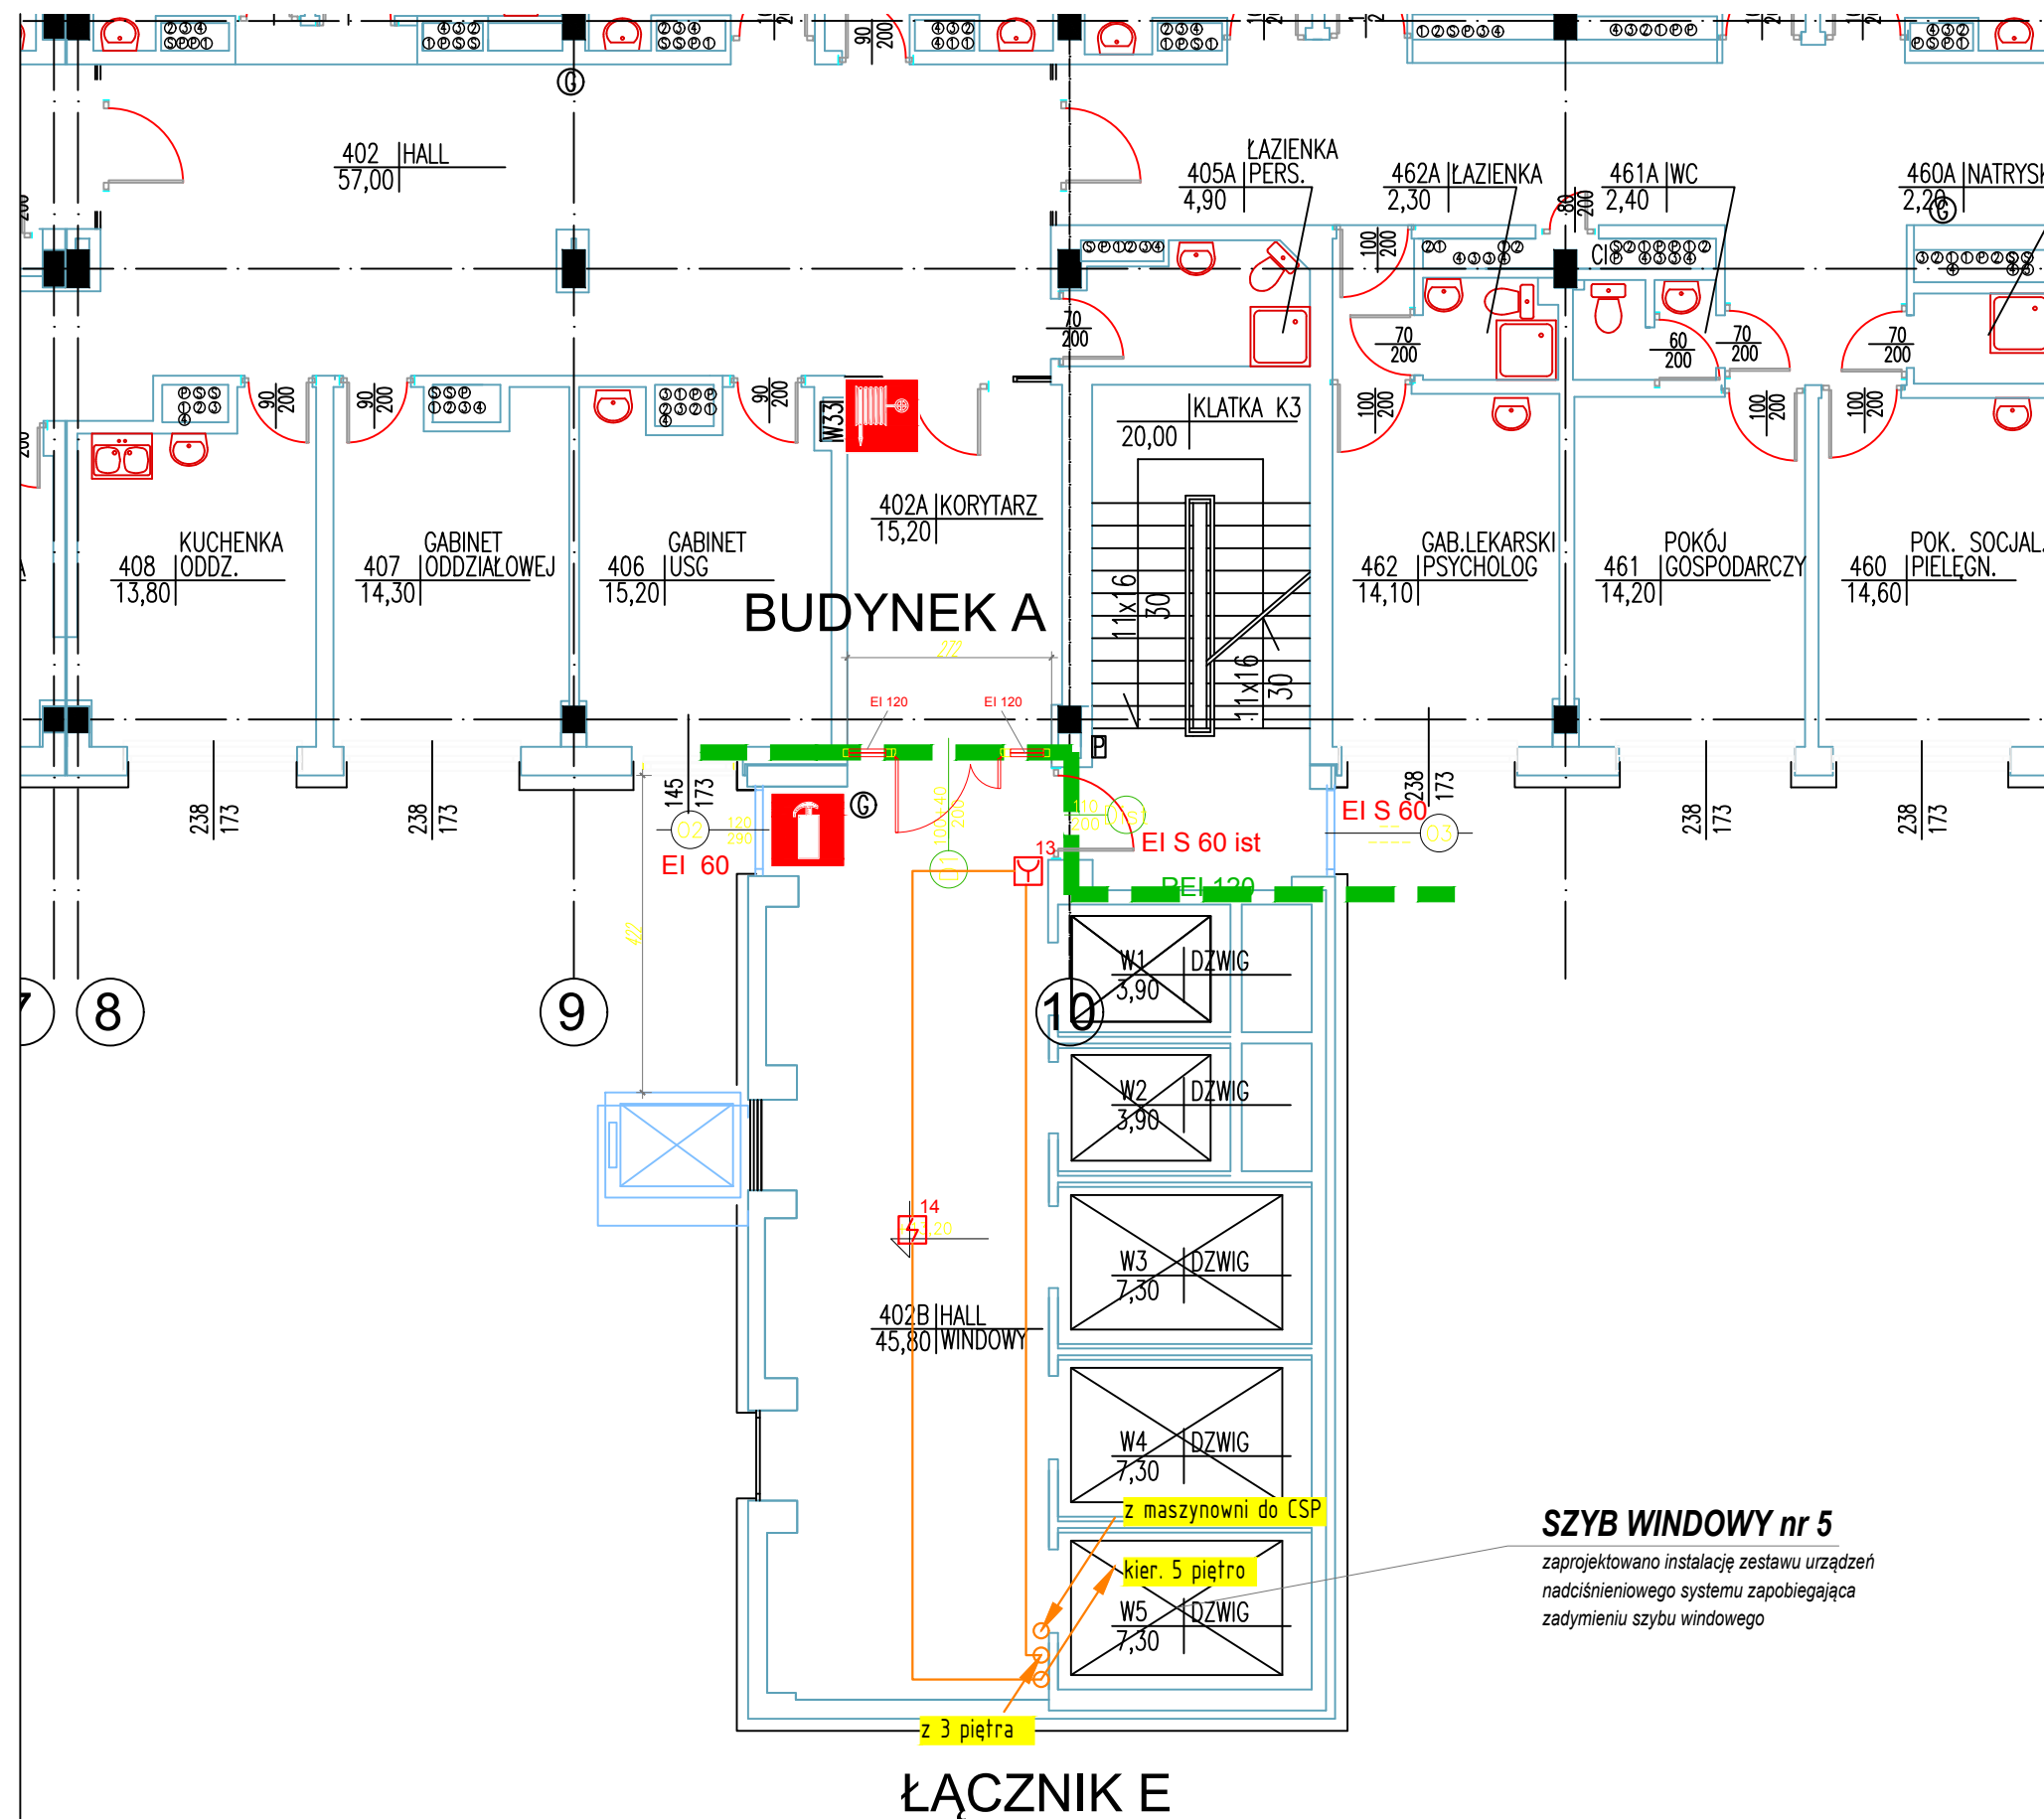

- LEGENDA**
- Optyczna czujka dymu, punktowa, adresowalna, analogowa z izolatorem zwarć,
  - Ręczny ostrzegacz pożarowy adresowalny z izolatorem zwarć
  - Moduł kontrolno-sterujący adresowalny z izolatorem zwarć
    - 1 wyjście przekaźnikowe 30V
    - 2 wejścia
  - Moduł kontrolno-sterujący 230V, adresowalny z izolatorem zwarć
    - 1 wyjście przekaźnikowe 230V
    - 2 wejścia
  - Centrala systemu sygnalizacji pożaru SSP WG ODREBNEGO OPRACOWANIA
  - siłownik klapy przeciwpożarowej 15VA/230VAC klapa wg projektu sanitarnego
  - Szafa zasilająco sterująca systemem zapobiegania zadymieniu szybu windowego /szczegóły w projekcie sanitarnym/ granica opracowania branży elektrycznej: zasilanie i sterowanie SZSO

<b>APA</b> Pracownia Architektoniczna PROJEKT		jednostka projektowa
APA-PROJEKT Pracownia Architektoniczna 83-110 TCZEW, ul. Sportowa 2/2 TEL. 58 532 40 82		
<b>ZAKŁAD ELEKTRYCZNY</b> Miroslaw Nirnberg ul. C. K. Norwida 35; 83-110 Tczew tel.: 58 531 64 74, e-mail: zakladelektryczny@poczta.onet.pl		
projektant: inż. Miroslaw Nirnberg	Nr uprawnień: 220/Gd/2002	
sprawdzający: mgr inż. Remigiusz Bzowski	Nr uprawnień: POM/0017/P00E/12	
inwestor:	<b>WOJEWÓDZKI SZPITAL ZESPOŁONY</b> w Elblągu 82-300 Elbląg, ul. Królewiecka 146	
nazwa zadania/nr umowy:	„Dostosowanie budynków szpitala do obowiązujących przepisów przeciwpożarowych - zaprojektowanie instalacji zapobiegającej zadymieniu - szyby windowy nr 5 w budynku A wraz z wydzieleniem strefy pożarowej na każdej kondygnacji” Umowa 34/Pu/2016	
nazwa i adres obiektu budowlanego:	<b>PRZEBUDOWA BUDYNKU OPIEKI ZDROWOTNEJ</b> 82-300 Elbląg, ul. Królewiecka 146, dz. nr 6/4, obręb 6	
tytuł rysunku:	<b>Budynek A - Łącznik E - 4 piętro</b>	
nr rysunku:	<b>E-06</b>	branża: ELEKTRYCZNA
etap projektowania:	BUD	data oprac.: SIERPIEŃ 2016
		skala: 1:100
















LEGENDA


- 


000 Optyczna czujka dymu, punktowa, adresowalna, analogowa z izolatorem zwarć,
- 

000 Ręczny ostrzegacz pożarowy adresowalny z izolatorem zwarć
- 


000 Moduł kontrolno-sterujący adresowalny z izolatorem zwarć  
- 1 wyjście przekaźnikowe 30V  
- 2 wejścia
- 

000 Moduł kontrolno-sterujący 230V, adresowalny z izolatorem zwarć  
- 1 wyjście przekaźnikowe 230V  
- 2 wejścia
- 

Centrała systemu sygnalizacji pożaru SSP WG ODREBNEGO OPRACOWANIA
- 

siłownik klapy przeciwpożarowej 15VA/230VAC kłapa wg projektu sanitarnego
- 

SZS0 Szafa zasilająco sterująca systemem zapobiegania zadymieniu szybu windowego /szczegóły w projekcie sanitarnym/ granica opracowania branży elektrycznej: zasilanie i sterowanie SZS0



jednostka projektowa

APA-PROJEKT Pracownia Architektoniczna  
83-110 TCZEW, ul. Sportowa 2/2  
TEL. 58 532 40 82

**ZAKŁAD ELEKTRYCZNY**  
Miroslaw Nirnberg  
ul. C. K. Norwida 35; 83-110 Tczew  
tel.: 58 531 64 74, e-mail: zakladelektryczny@poczta.onet.pl

projektant:	inż. Miroslaw Nirnberg	Nr uprawnień: 220/Gd/2002
sprawdzający:	mgr inż. Remigiusz Bzowski	Nr uprawnień: POM/0017/P00E/12
inwestor:	<b>WOJEWÓDZKI SZPITAL ZESPOŁONY</b> w Elblągu82-300 Elbląg, ul. Królewiecka 146	
nazwa zadania/nr umowy: „Dostosowanie budynków szpitala do obowiązujących przepisów przeciwpożarowych - zaprojektowanie instalacji zapobiegającej zadymieniu - szyb windowy nr 5 w budynku A wraz z wydzieleniem strefy pożarowej na każdej kondygnacji” Umowa 34/Pu/2016		
nazwa i adres obiektu budowlanego: <b>PRZEBUDOWA BUDYNKU OPIEKI ZDROWOTNEJ</b> 82-300 Elbląg, ul. Królewiecka 146, dz. nr 6/4, obręb 6		
tytuł rysunku: <b>Budynek A - Łącznik E - maszynownia wind</b>		
nr rysunku:	<b>E-10</b>	branża: ELEKTRYCZNA
etap projektowania:	BUD	data oprac.: SIERPIEŃ 2016
		skala: 1:100

